
проекДЛЯ ОЗНАКОМЛЕНИЯ

ДОКУМЕНТАЦИЯ AP

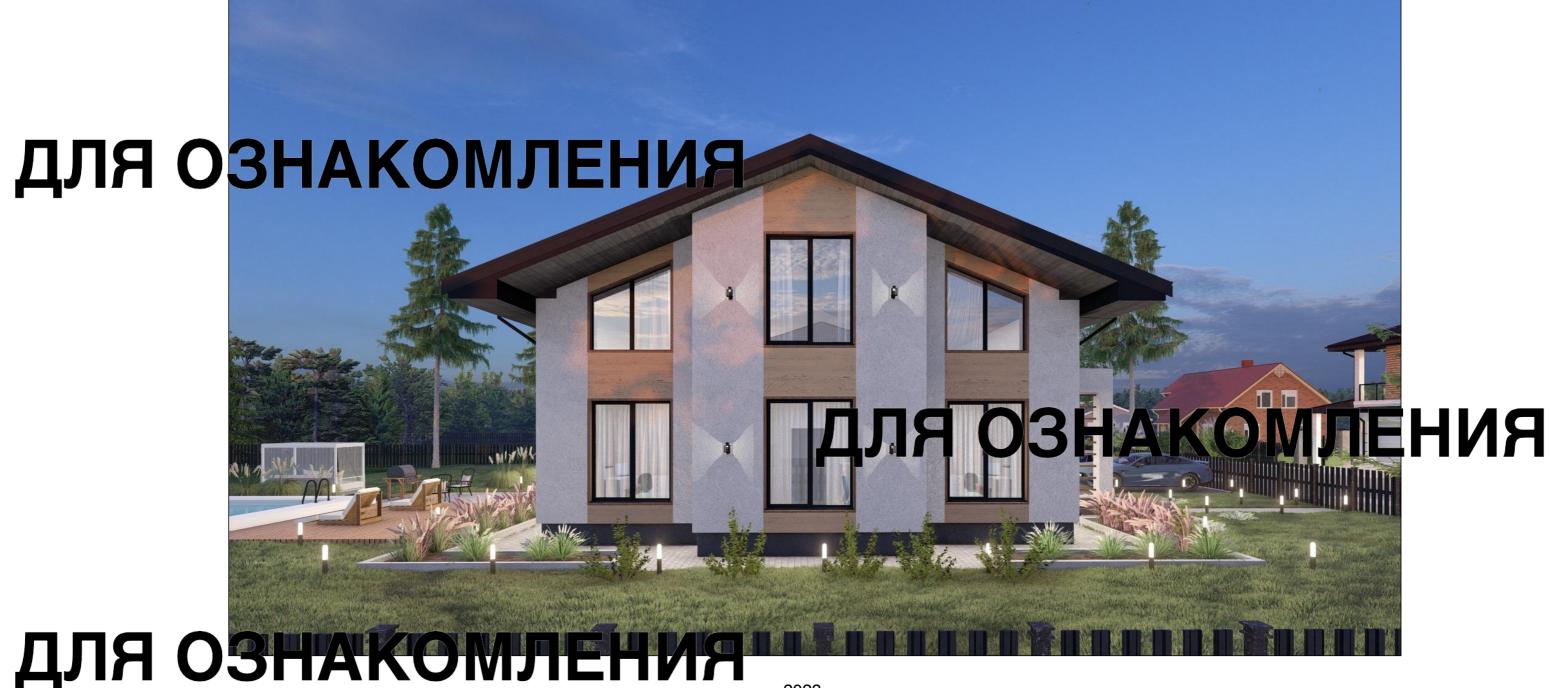

Настоящий проект дома разработан на основании задания заказчика на проектирование и в соответствии с требованиями действиющих норм и правил.

Объемно-планироБочные решения:

Планировочное решение дома выполнено в соответствии с требованиями СНиП 2.08.01–89. Двухэтажное жил 15,2 м х 13 м. Запроектировано два входа-выхода. За отметку +0,000 принята отметка чистого пола 1-го 🛚 потолка на первом этаже 3 м, высота на втором этаже имеет разный уровень от +3,300 до +6,305 (мансарда). Степень огнестойкости здания согласно ФЗ РФ №123 – ІІ. Класс функциональной пожарной опасности здания согласно ФЗ РФ №123 –Ф1.4. Уровень ответственности здания согласно СТО 36554501-014-2008 ФЗ №384 -II.

Технико-экономические показатели:

Общая площадь: 390.86м2:

Полезная площадь: 293,09 м2;

Площадь застройки: 207,91 м2

Этажность: 2 этажа.

Констриктивные решения:

Фундамент дома ленточный, железобетонный. Заложен на глубину 1200мм ниже уровня земли. Выполнен из бетона марки Б25, применена

Перекрытие межэтажное – ж/б плита. Выполнена из бетона марки Б25, армирована сеткой с ячейкой 200x200 в два ряда. Применена арматира д.12мм А500

Стропильная система выполнена из пиломатериалов естественной сушки сечением 200х50мм. Утеплитель минераловатный 200мм, по всей площади. Все пиломатериалы требиется обработать огнепиренами.

Крыша – двускатная. Кровельный материал – металлочерепица.

Вентиляция естественная, через вентиляционные каналы.

Все металлические элементы обработать грунтовкой ГФ-021 за 2 слоя до установки в конструкцию. Все сварные швы обработать грунтовкой ГФ-021 за 2 слоя. Материал деревянных конструкций – сосна или ель с влажностью не более 25%. Качество древесины должно соответствовать ГОСТ 8486-66. Все деревянные элементы подлежат обработке влагостойкими составами антисептиков и огнепиренов за 2 слоя. Возможны различные варианты колористики крыши и наружных стен здания.

Примечание:

Технические решения, принятые при проектировании дома, соответствиют требованиям экологических, санитарно-гигиенических, противопожарных и других норм, действующих на территории РФ, и обеспечивают безопасную для жизни людей эктирать до 3НАКОМЛЕНИЯ в соблюдении владельцами помещений в доме правил и норм эксплуатации и содержания жилья

/lucm	Наименование	Примечание
01	Титульный лист	
02	Общие данные	
<b>31</b>	НАКОМЛЕН	ИH
04	План 1-го этажа с расстановкой мебели	
05	Кладочный план 1-го этажа	
06	План мансардного этажа	
07	Кладочный план мансардного этажа	
08	Фасад в осях 1 – 7	
09	Фасад в осях 7 – 1	
10	Фасад в осях А – И	
11	Фасад в осях И – А	
12	Разрез 1-1	
13	Разрез 2-2	
14	Ортпп рпд	
15	Ортпп рпд	
16	Общий вид	
17	Оршпп рпд	
18	Общий вид	
19	Спецификация оконных и дверных проемов	

## ДЛЯ ОЗНАКОМЛЕНИЯ


Изм.	Колуч.	/lucm	№Док	Подп.	Дата				
							Стадия	/lucm	/lucmob
						Индивидуальный Жилой Дом	AP	02	25
						-	AF	UZ	20
								<u> </u>	
						Общие данные		CFKA	1
									ROJECT







#### Динан Яво ЗНА КОМЛЕНИЯ Раз ер пладо уко з Зна рен и КОМЛЕНИЯ

Изм.	Колуч	/lucm	№Док.	Подп.	Дата				
							Стадия	/lucm	Листов
						Индивидуальный Жилой Дом	AP	04	25
						План 1-го этажа с расстановкой мебели	EnKy <sub>project</sub>		PROJECT

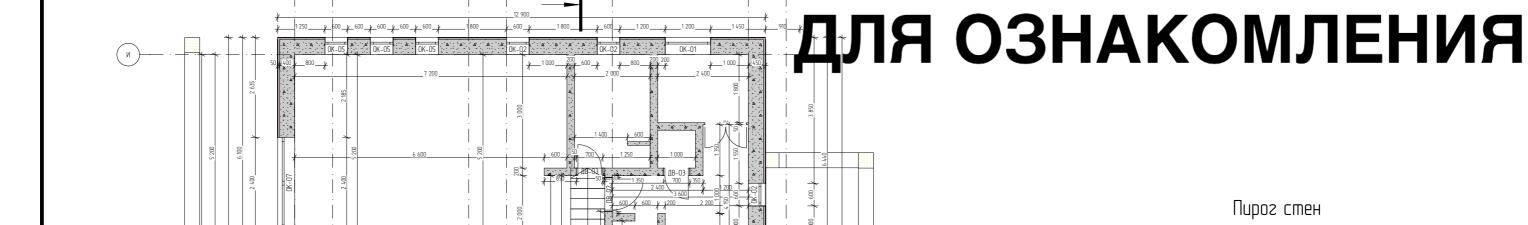

ANTOSHAKOMILINA

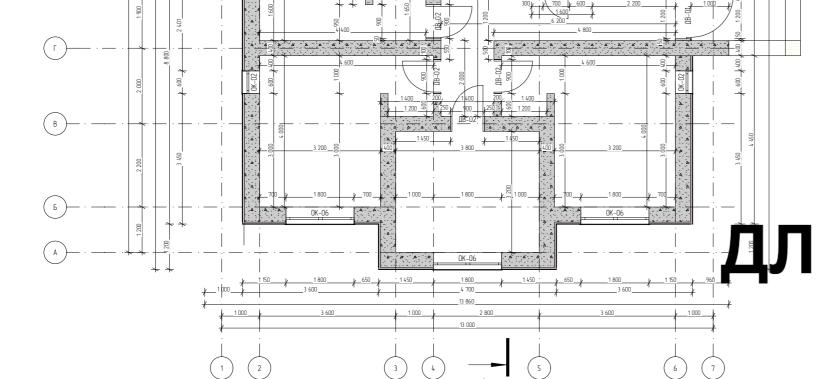

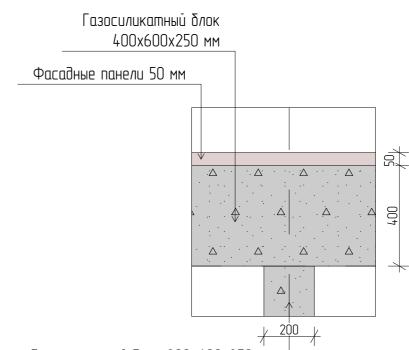


ДЛЯ ОЗНАКОМЛЕНИЯ

Изм.	Колуч.	/lucm	№Док.	Подп.	Дата				
							Стадия	/lucm	/lucmob
						Индивидуальный Жилой Дом	AP	05	25
							7 (1	05	23
								<b>_</b>	
						Кладочный план 1-го этажа	۷	<b>L</b> yky	•
									PROJECT

# PLAKASI NI ÕES (ETTA ) JENKI A KOMJEHN OLIENKI A KOMJEHN SES



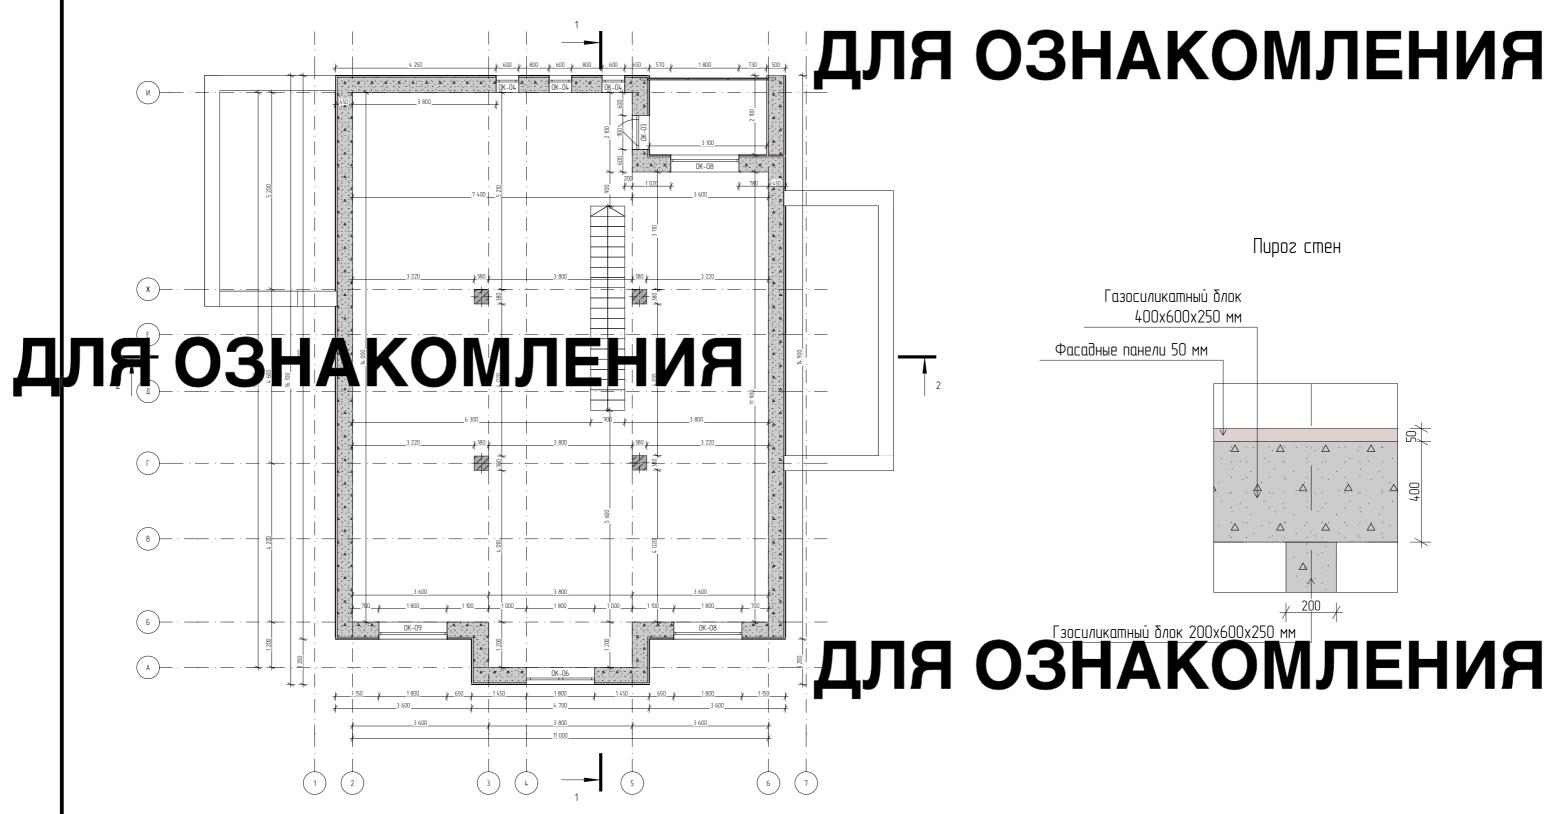

ДБАКОМЛЕНИЯ

Изм.	Колуч	/lucm	№Док	Подп.	Дата				
							Стадия	/lucm	Листов
						Индивидуальный Жилой Дом	AP	07	25
							ΛΙ	07	2.3
						Кладочный план мансардного этажа		┖₽⋉⋎	,
								PROJECT	














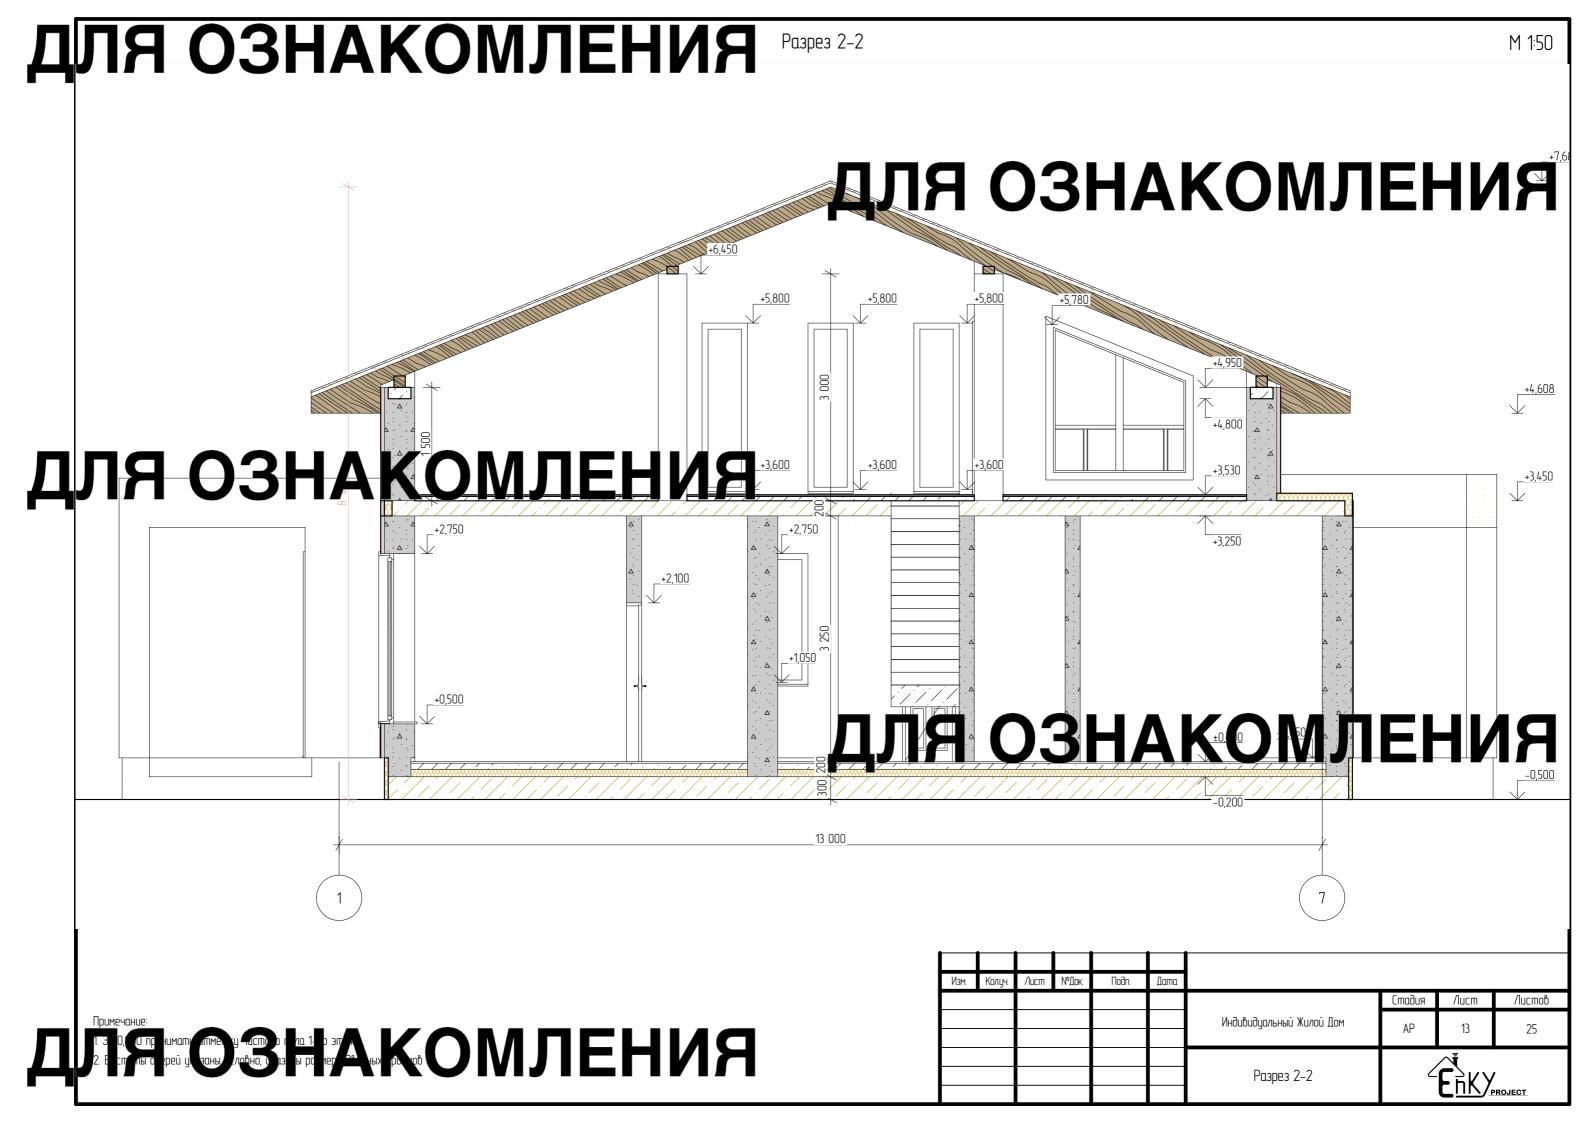

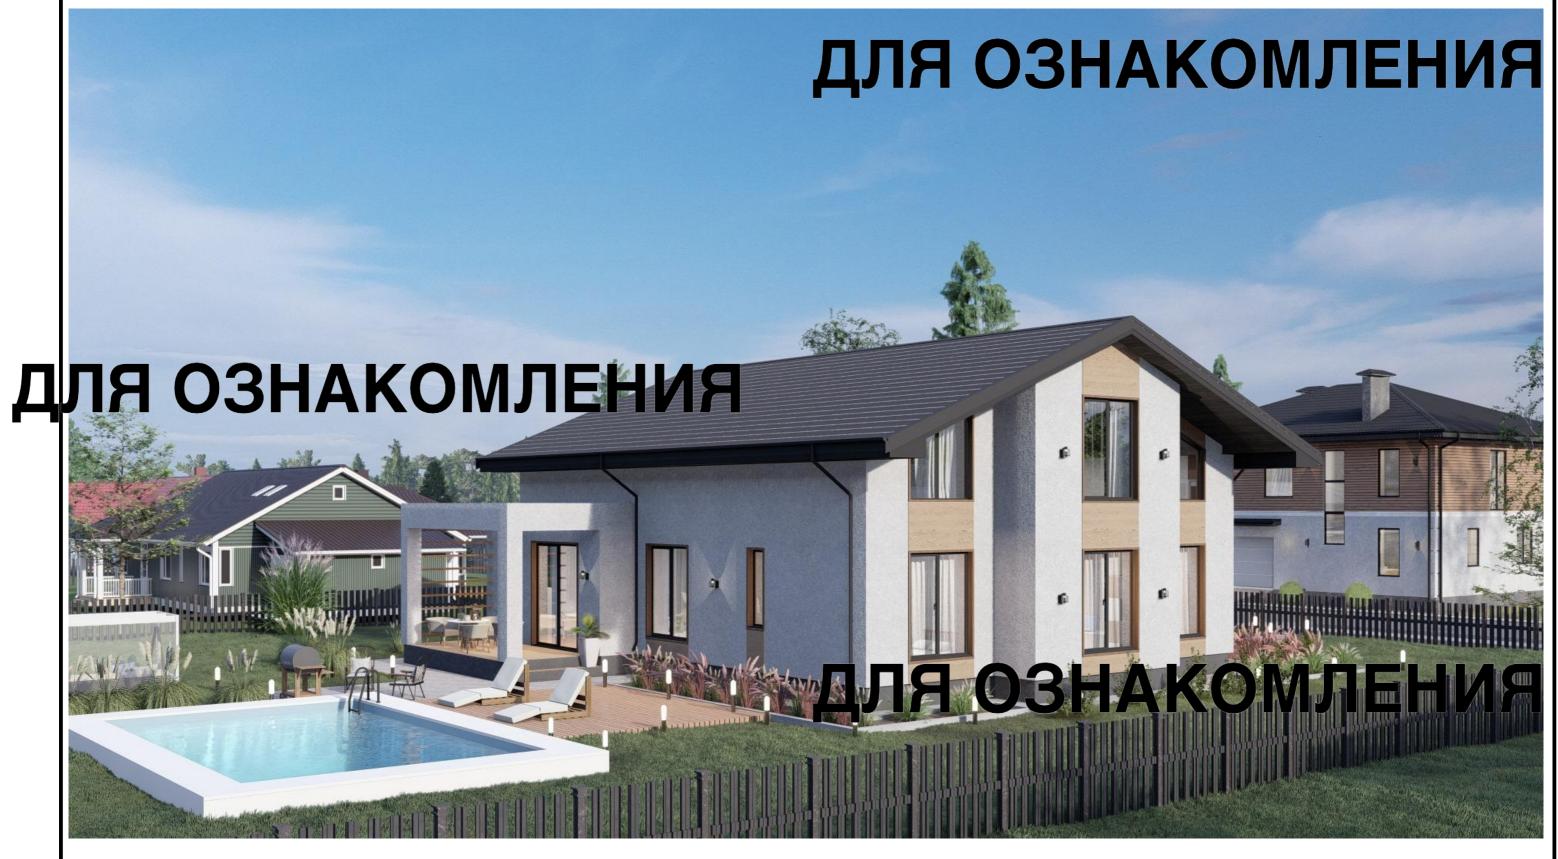


Изм.	Колуч.	/lucm	№Док	Подп.	Дата				
							Стадия	/lucm	/lucmob
						Индивидуальный Жилой Дом	AP	14	25
							А	14	2.3
						Общий вид	<b>Ĺ</b> ₽₽ΚΑ		•
							E III PROJECT		

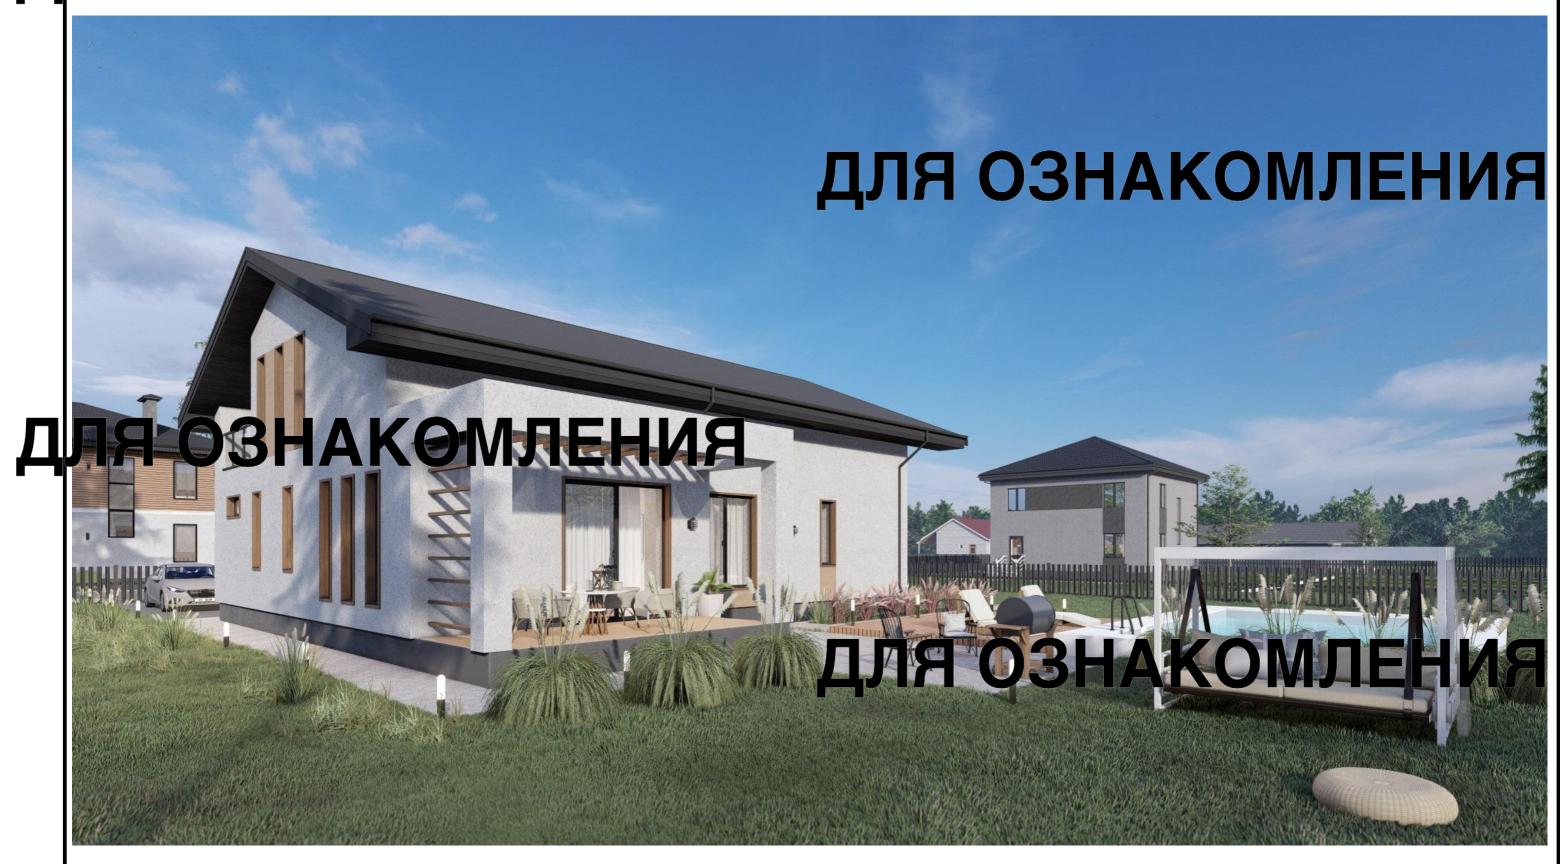


Изм.	Колуч	/lucm	№Док.	Подп.	Дата				
							Стадия	/lucm	Листов
						Индивидуальный Жилой Дом	AP	15	25
							Al	כו	2.5
								Ţ	
						Общий вид	۷	₽₽ĸУ	<b>,</b>
									PROJECT



Изм.	Колуч	/lucm	№Док	Подп.	Дата				
							Стадия	/lucm	Листов
						Индивидуальный Жилой Дом	AP	16	25
							А	10	23
						Общий вид	۷	₽₽₭⋎	•
									PROJECT

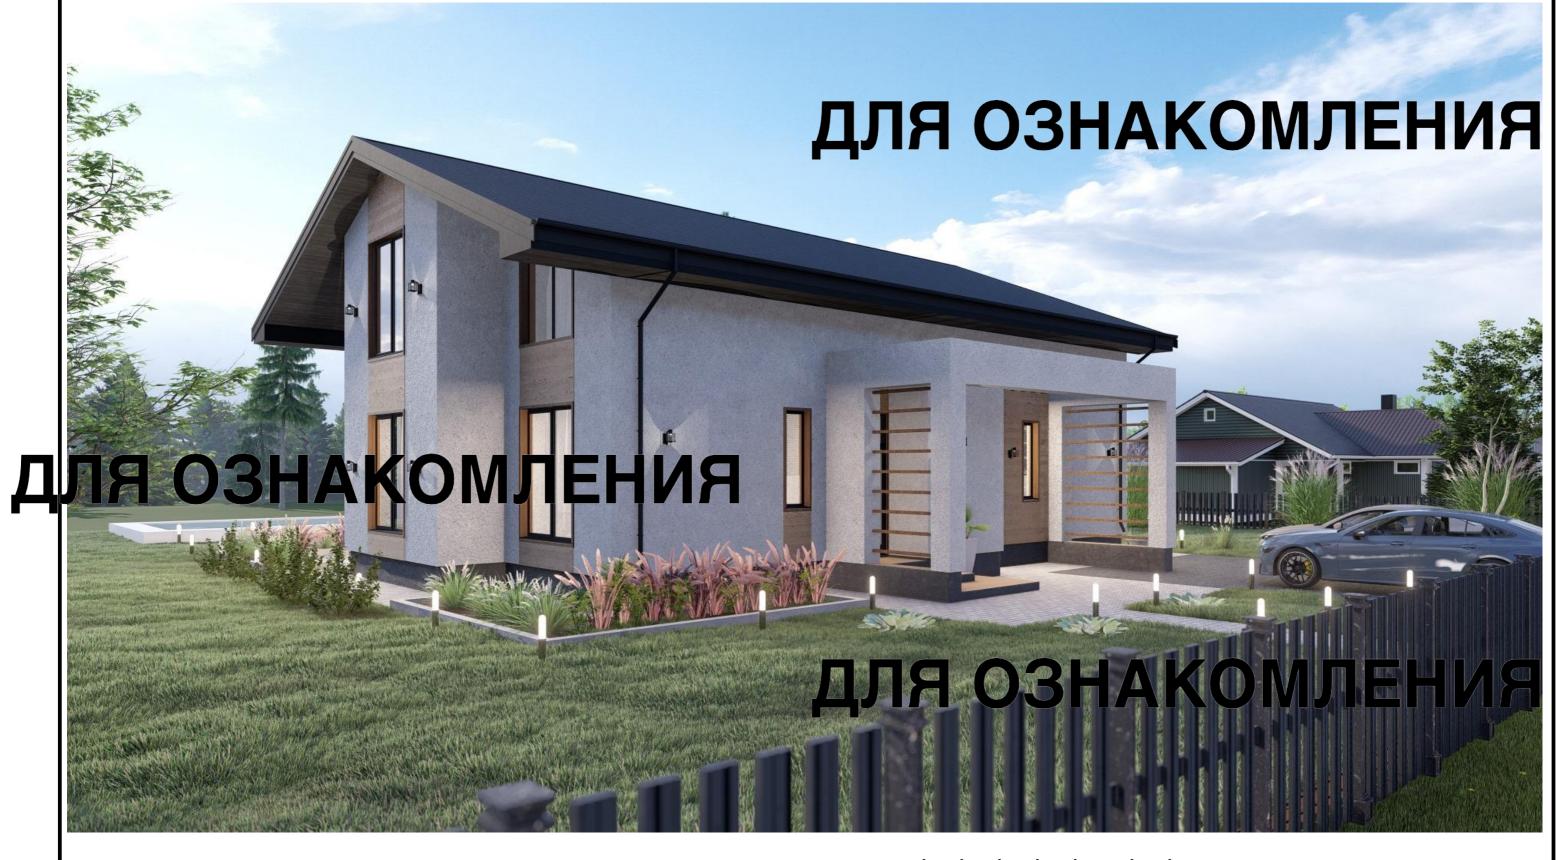

Изм.	Колуч	/lucm	№Док	Подп.	Дата				
							Стадия	/lucm	Листов
						Индивидуальный Жилой Дом	AP	17	25
							Al	17	2.3
								<b>_</b>	
						Общий вид	۷	₣₽₭₳	•
									PROJECT

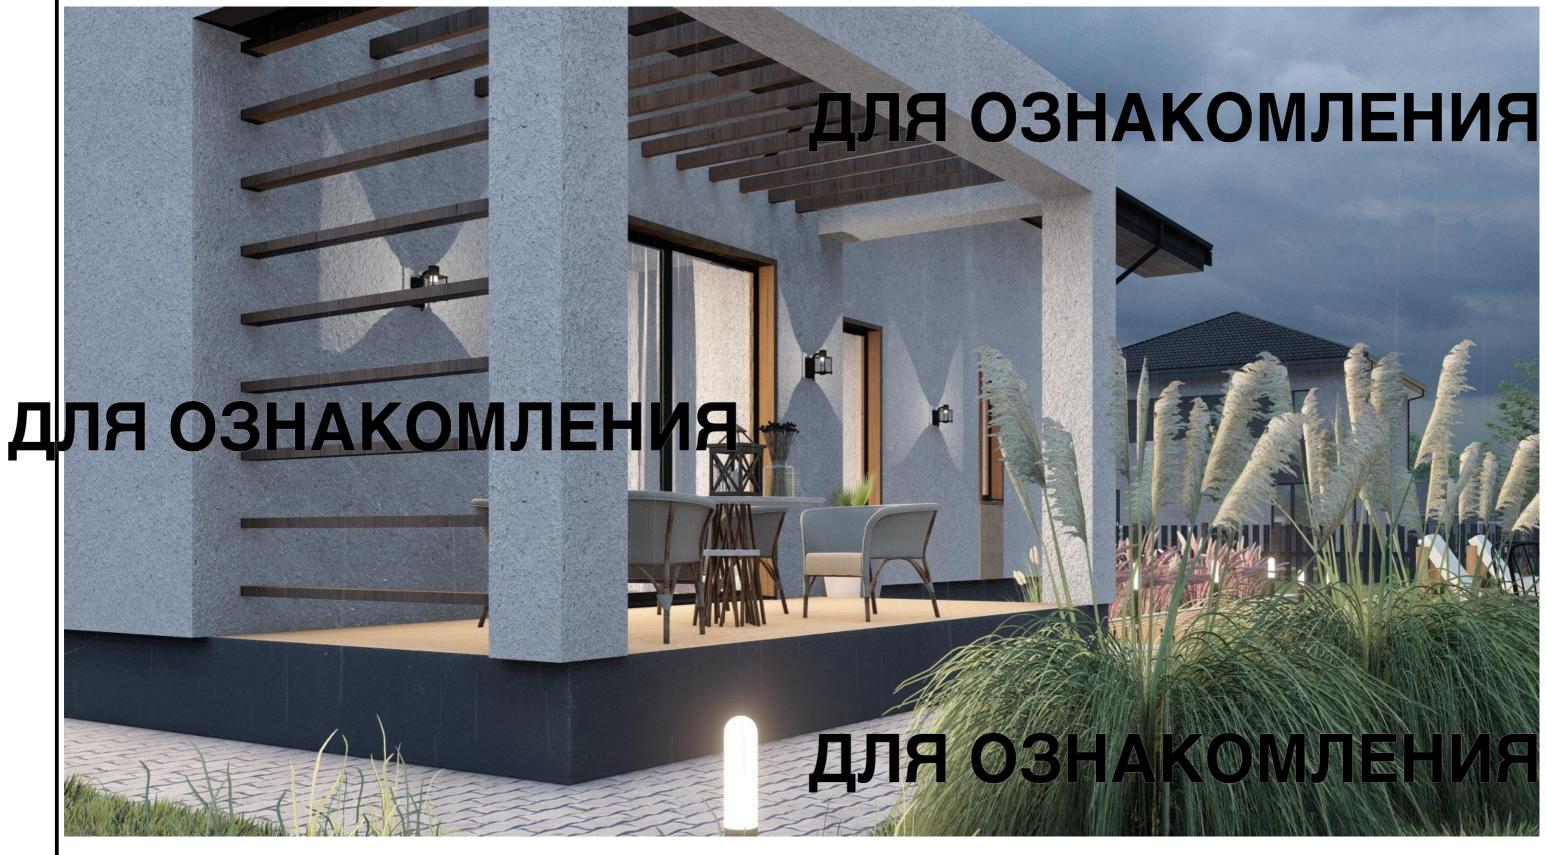


ДЛЯ ОЗНАКОМЛЕНИЯ

Изм.	Колуч	/lucm	№Док.	Подп.	Дата				
							Стадия	/lucm	Листов
						Индивидуальный Жилой Дом	AP	18	25
							7 (1	10	23
								<b>_</b>	
						Ортпо рад	۷	₽₽ĸУ	•
1									PROJECT

#### ЛЯ ОЗНАКОМЛЕНИЯ оконных и дверных проемов

		Kam	алог Дверей				
Наименование	ДВ-01	ДВ-02	B-12	ДВ- 3	731	6-8	ОМЛЕНИЯ
Количество	1	2					
Размер Ш х В	1 200×2 700	900×2 100	900×2 100	700×2 100	700×2 100	1 100×2 100	
Ориентация	П	Л	П	П	Л	Л	
Высота перемычки двери	2 750	2 100	2 100	2 100	2 100	2 100	
Вид со стороны открывания							

#### ДЛЯ ОЗНАКОМЛЕНИЯ

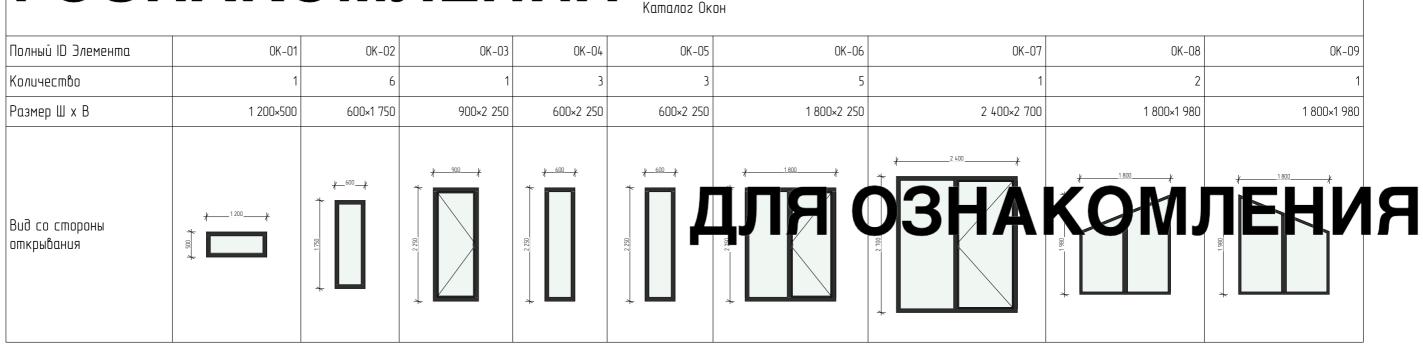

## TO THE PERMIT ON JEHUS

Изм.	Колуч	/lucm	№Док	Подп.	Дата				
							Стадия	/lucm	Листов
						Индивидуальный Жилой Дом	AP	19	25
							711	17	23
						Спецификация оконных и дверных	l ,	<b>_</b>	
						проемов	۷	₽₽ĸ⋎	•
						Простьо	CIIN PROJECT		